

#### descripción de la actuación.

Como parte importante de la conversión urbana de la calle Vitoria, se plantea la necesidad de construir un aparcamiento subterráneo, con la finalidad de suplir la pérdida de plazas de estacionamiento que se produce en superficie, y que solvente en parte el déficit de aparcamiento que se ha detectado en la zona del barrio de Gamonal en que se proponen que se encuentra ligeramente alejada del área de influencia de los otros aparcamientos ya construidos (Francisco Grandmontagne, Plaza de Santiago, etc.).

Se plantea el **emplazamiento** del nuevo aparcamiento bajo el tramo más dinámico de la calle Vitoria, tanto por la presencia de actividad comercial como por la cercanía a diferentes dotaciones públicas del barrio, entre los cruces con las calles Santa Bárbara y Francisco Grandmontagne.

Se proyecta la entrada al aparcamiento desde el carril en dirección Vitoria, una vez superada la **nueva rotonda planteada** en el cruce de la calle Vitoria con las calles Santa Bárbara y Santiago. La cercanía de dicha rotonda propicia un fácil acceso desde distintas direcciones.

Así mismo, se proyectan dos salidas, una en dirección al centro de la ciudad, en las inmediaciones de la misma rotonda, y otra en dirección Vitoria, lo que supone una rápida conexión con el polígono industrial de Gamonal y con el Bulevar Ferroviario, con una importante capacidad para distribuir tráficos a otros puntos de la ciudad.

En cuanto a los accesos para peatones, y en cumplimiento con el Código Técnico de la Edificación (SI 3) se plantean cuatro accesos peatonales, dos en la margen izquierda, y otros dos en la margen derecha, situados de manera alterna en cada una de las márgenes, de tal manera que ningún usuario deba recorrer más de 50 m desde la desembocadura de la escalera más próxima hasta su plaza.

Las **escaleras** están especialmente protegidas, conforme al Código Técnico de la Edificación, disponiendo de un vestíbulo de independencia en cada planta, y un recorrido entre plantas mediante dos tiros paralelos y contrarios. El último tramo, el de unión de la planta primera con el exterior, consta de un único tiro, para propiciar una ocupación mínima en las aceras en las que desemboca la escalera.

Las escaleras se prevén con un ancho de 1,20 metros, suficiente para el cruce de dos personas con recorridos contrarios, a efectos de cumplimiento del CTE. El acceso situado junto a la barriada de Juan XXIII dispondrá, además, de ascensor, dando cumplimiento a la con ello a la normativa en materia de accesibilidad a la instalación.

### Solución constructiva:

Se ha optado por una solución desarrollada únicamente en dos sótanos, que cuenta con mejores parámetros funcionales. Como, contrapartida será necesario ocupar una mayor extensión de subsuelo.

Esta solución se fundamenta en los problemas geotécnicos de la zona, situada sobre terrenos arenosos, habituales de las terrazas del río Arlanzón, por cuyas características geotécnicas resulta poco recomendable efectuar una excavación más allá de la cota de 7 u 8 metros. Esta solución redundará en una reducción de los costes de ejecución, al evitar soluciones estructurales complejas.

La solución estructural básica desarrollada consiste en el uso sistemático de losas y forjados apoyados en las pantallas longitudinales y en apoyos intermedios de tipo pila-pilote.

#### Resumen de las fases de obra:

# Fase 1:

Con la calle cortada, se procederá a la construcción de las pantallas perimetrales, según el sistema habitual. Posteriormente se ejecutan pilas-pilote, hincadas desde superficie, dejando así establecida la solución de distribución del parking. Finalmente, se excava la calzada a cota inferior de la losa de cubierta y se ejecuta esta sobre los elementos estructurales anteriores. La ejecución de estos elementos se realizará en diversas fases, adaptadas a los distintos desvíos de tráfico alternativo provisional en superficie para reducir molestias a vecinos y comerciantes.

### Fase 2:

Una vez ejecutada la losa de cubierta, se procede a realizar un asfaltado provisional, de tal manera que la superficie pueda restituirse el tráfico.

### Fase 3:

Una vez ejecutada la losa de cubierta, la obra se convierte en una obra subterránea, aflorando a superficie tan solo los huecos de rampas exteriores y las salidas de las escaleras. En esta fase se procede a excavar bajo la losa hasta dejarlo a cota del forjado -1 y posteriormente se construye el mismo contra el terreno.

#### Fase 4:


De forma análoga, se procede a la excavación bajo el forjado -1 hasta la cota del forjado -2, para construir el mismo apoyado contra


### Fase 5:

Albañilería, Instalaciones y Acabados.

### plantas de proyecto


escala 1:750

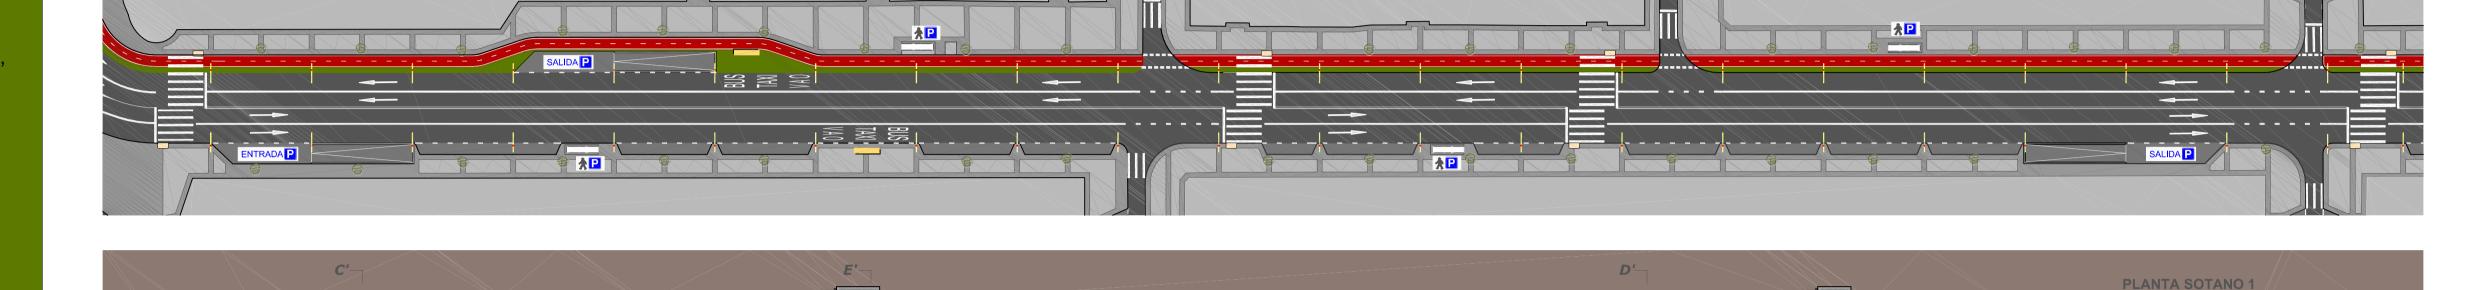

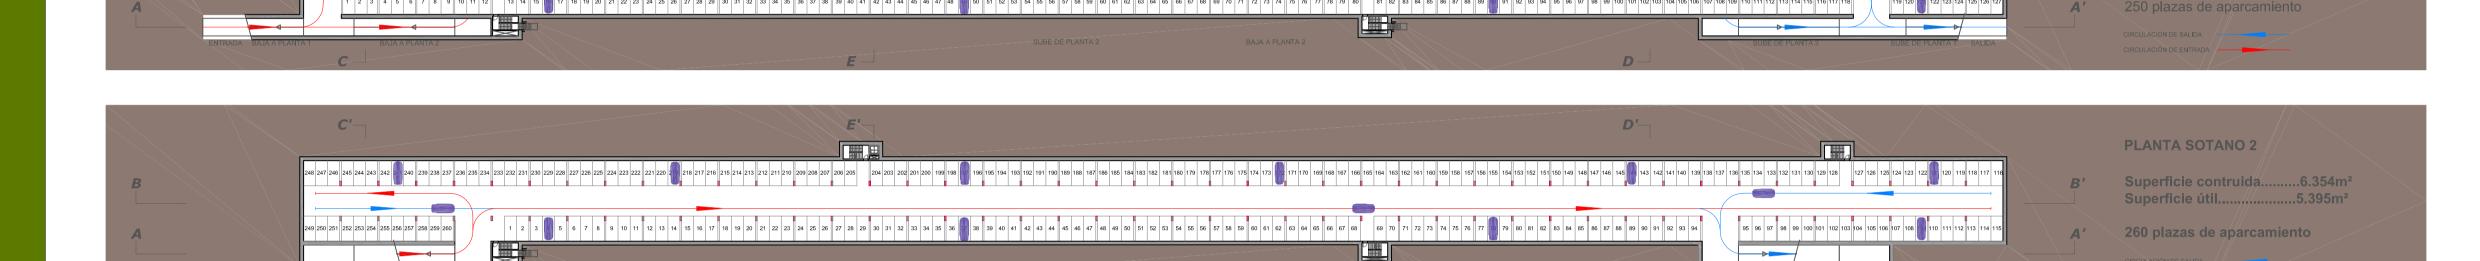

## secciones longitudinales y transversales de proyecto

escala 1:750

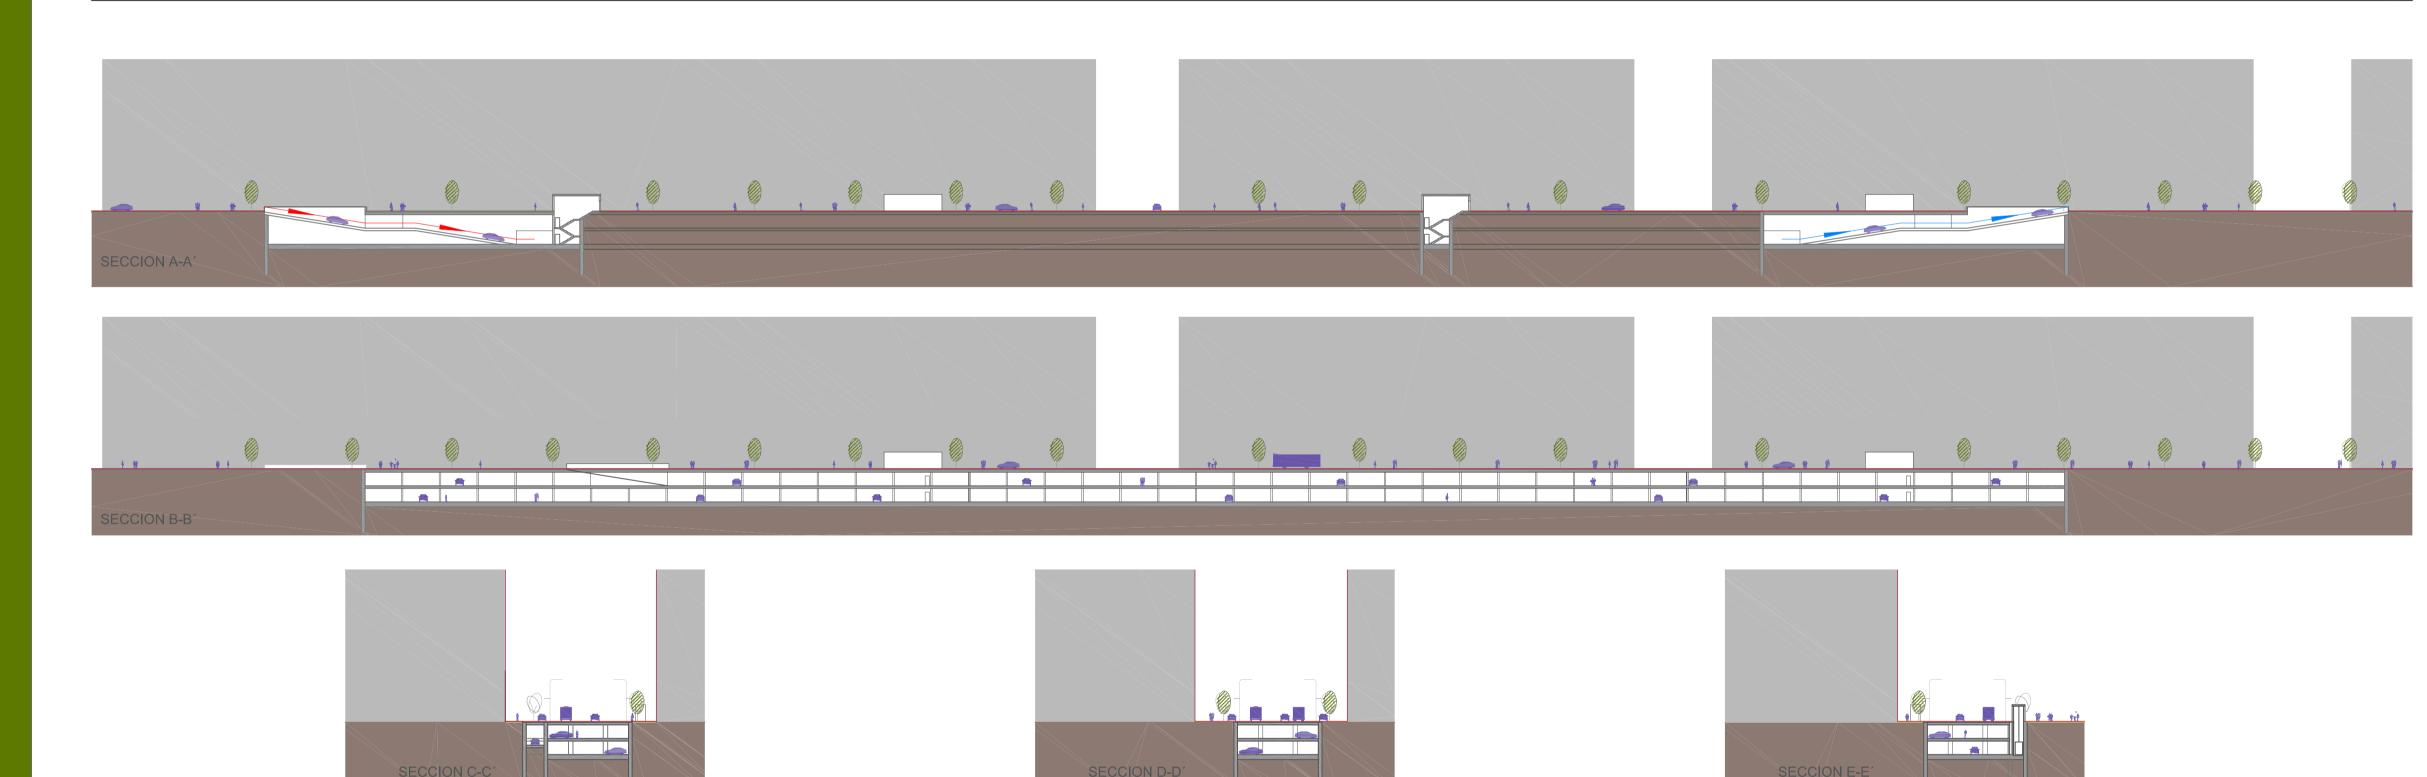

### proceso constructivo



construcción de pantallas





hinca de pilas-pilotes









urbanización provisional y apertura al tráfico

excavación en mina

### estimación de presupuesto

	TOTAL PRESUPUESTO BASE DE LICITACIÓN			11.102.798
	18% GASTOS GENERALES		1.693.647,27 €	44.400 700
	SUBTOTAL  199/ CASTOS CENEDALES		4 000 047 07 0	9.409.15
	6% GASTOS GENERALES		474.411,00 €	
	13% GASTOS GENERALES		1.027.890,50 €	
	TOTAL PRESUPUESTO DE EJECUCIÓN MATERIAL	, <del>-</del>	7.906.850,00 €	100
17 <b>3e</b> 17.		77.900,00 €	77.300,00 €	
_	.1   Gestion de residuos	კგ.ყე∪,∪∪ €	77.900,00 €	
16 Ge		38.950,00 €	აი.ყე∪,∪∪ €	
15.	.1 Limpieza y terminación de obra	15.000,00 €	38.950,00 €	
	mpieza y terminacion de las obras	15.000,00 €	15.000,00 €	
14.		25.000,00 €	4E 000 00 C	
	edidas correctoras y Plan de Vigilancia Ambiental	25 000 00 C	25.000,00 €	
13.		1.000.000,00 €	25 000 00 6	
	obiliario urbano y jardinería	1,000,000,00	1.000.000,00 €	1
12.		200.000,00€	4 000 000 00 0	
	ras reposiciones	000 000 00 5	200.000,00 €	
11.		125.000,00 €		
	ros servicios urbanos		125.000,00 €	
10.		150.000,00€		
10 Ga	as a second seco		150.000,00 €	
9.2		600.000,00€		
9.1		500.000,00€	,	
9 Sa	neamiento		1.100.000,00 €	1
8.3		100.000,00 €		
8.2		100.000,00 €		
8.1		400.000,00€	330.000,00 €	
	pastecimiento	100.000,00 €	600.000,00 €	
7.1		150.000,00€	130.000,00 €	
	lefonía y comunicación	∌30.000,00 €	150.000,00 €	
6.1 6.2		50.000,00 € 950.000,00 €		
	umbrado	F0 000 00 C	1.000.000,00 €	1
5.4	, ,	50.000,00€	4 000 000 00 5	
5.3		25.000,00 €		
5.2	2 Señalización vertical	50.000,00€		
5.1	·	25.000,00€	/	
_	nalización y balizamiento		150.000,00 €	
4.1		25.000,00 €	20.000,00 €	
	itructuras	∠50.000,00 €	25.000,00 €	
3 Dre 3.1	enaje I Drenaje	250.000,00€	250.000,00 €	;
2.1		2.250.000,00 €	050 000 00 6	
	rmes y pavimentos		2.250.000,00 €	2
1.1		750.000,00 €		
	ovimiento de tierras y demoliciones		750.000,00 €	
		PRESUPUEST	TO DE EJECUCIÓN M	IATERIAL

		PRESUPUEST	O DE EJECUCIÓN N	//ATERIAL	
Obra	civil		3.189.555,00 €	67,16%	
1.1	Ejecución de elementos perimetrales	1.161.900,00 €		, , , ,	
1.2	Excavación	322.875,00 €			
1.3	Relleno granular interior	25.830,00 €			
1.4	Losa inferior	193.725,00 €			
1.5	Zapatas	129.150,00 €			
1.6	Pilares	129.150,00€			
1.7	Forjados	645.750,00 €			
1.8	Revestimiento	387.450,00 €			
1.9	Drenaje	193.725,00 €			
Insta	aciones y equipamiento		1.097.775,00 €	23,11%	
2.1	Instalaciones y equipamientos	1.097.775,00 €			
Adec	uación superficie exterior del aparcamiento		196.800,00 €	4,14%	
3.1	Elementos adicionales a los del propio vial. Adecuación de accesos	196.800,00€	•		
Edific	cación interior		75.000,00 €	1,58%	
4.1	Almacenes, despachos, punto de control, etc.	75.000,00 €			
	siciones		100.000.00 €	2,11%	
5.1	Reposiciones especificas adicionales a las del vial	100.000,00€		_,	
-	das correctoras y Plan de Vigilancia Ambiental	1001000,000	10.000,00 €	0,21%	
6.1	Medidas correctoras y plan de vigilancia amviental	10.000,00€	101000,000	•,=•,	
	ieza y terminación de obras	10.000,00 €	10.000,00 €	0,21%	
7.1	Limpieza y terminación de obra	10.000,00 €	10.000,00 C	0,217	
	ón de residuos	10.000,00 €	23.395,65 €	0,49%	
8.1	Gestión de residuos	23.395,65 €	23.393,03 €	0,497	
_	ridad y salud	23.393,03 €	40 704 20 6	0,99%	
		40.704.00.6	46.791,30 €	0,99%	
9.1	Seguridad y salud	46.791,30 €			
	TOTAL PRESUPUESTO DE EJECUCIÓN MATERIAL		4.749.316,95 €	100,00%	
	13% GASTOS GENERALES		617.411,20€		
	6% GASTOS GENERALES		284.959,02 €		
	SUBTOTAL			5.651.687,17	
	4004 040700 051450 1450		4 0 4 7 0 0 0 0 0		
	18% GASTOS GENERALES		1.017.303,69 €		
	TOTAL PRESUPUESTO BASE DE LICITACIÓN			6.668.990,86	
	PRESUPUESTO BASE DE LICITACIÓN/PLAZA DE APARCAMIENTO				



3 aparcamiento calle vitoria